



PRODUTOS GRÁFICOS – ELÉTRICA – 10 pranchas

Instalações Elétricas – 127V-220V – 2 pranchas

Nome do arquivo	Título	Escala	Prancha
TIPO2-ELE-PLB-GER0-01-127V-220V_R02	Planta de distribuição da rede elétrica - 127V-220V	1:75	1050 x 750
TIPO2-ELE-DIG-GER0-02-127V-220V_R02	Quadro de Cargas e Detalhes – 127V-220V	indicada	A0

Instalações Elétricas – 220 V – 2 pranchas

Nome do arquivo	Título	Escala	Prancha
TIPO2-ELE-PLB-GER0-01-220V_R02	Planta de distribuição da rede elétrica - 220V	1:75	1050 x 750
TIPO2-ELE-DIG-GER0-02-220V_R02	Quadro de Cargas e Detalhes – 220V	indicada	A0

Sistema de Proteção contra Descargas Atmosféricas – 3 pranchas

Nome do arquivo	Título	Escala	Prancha
TIPO2-EDA-PLB-GER0-01_R02	Planta Baixa do Térreo	1:75	841 x 630
TIPO2-EDA-COB-GER0-02_R02	Planta de Cobertura	1:75	841 x 630
TIPO2-EDA-DET-GER0-03_R02	Detalhes Construtivos	indicada	1135 x 594

Instalações de Climatização – 1 prancha


Nome do arquivo	Título	Escala	Prancha
TIPO2-ECL-PLB-GER0-01_R02	Lançamento da rede de dreno de ar condicionado	1:75	841 x 630

Instalação de Cabeamento Estruturado – 1 prancha


Nome do arquivo	Título	Escala	Prancha
TIPO2-ECE-PLB-GER0-01_R02	Lançamento da rede lógica	1:75	841 x 630

Sistema de Exaustão – 1 prancha

Nome do arquivo	Título	Escala	Prancha
TIPO2-EEX-PLC-SER0-01_R02	Planta Baixa e Detalhes - Cozinha	indicada	841 x 594

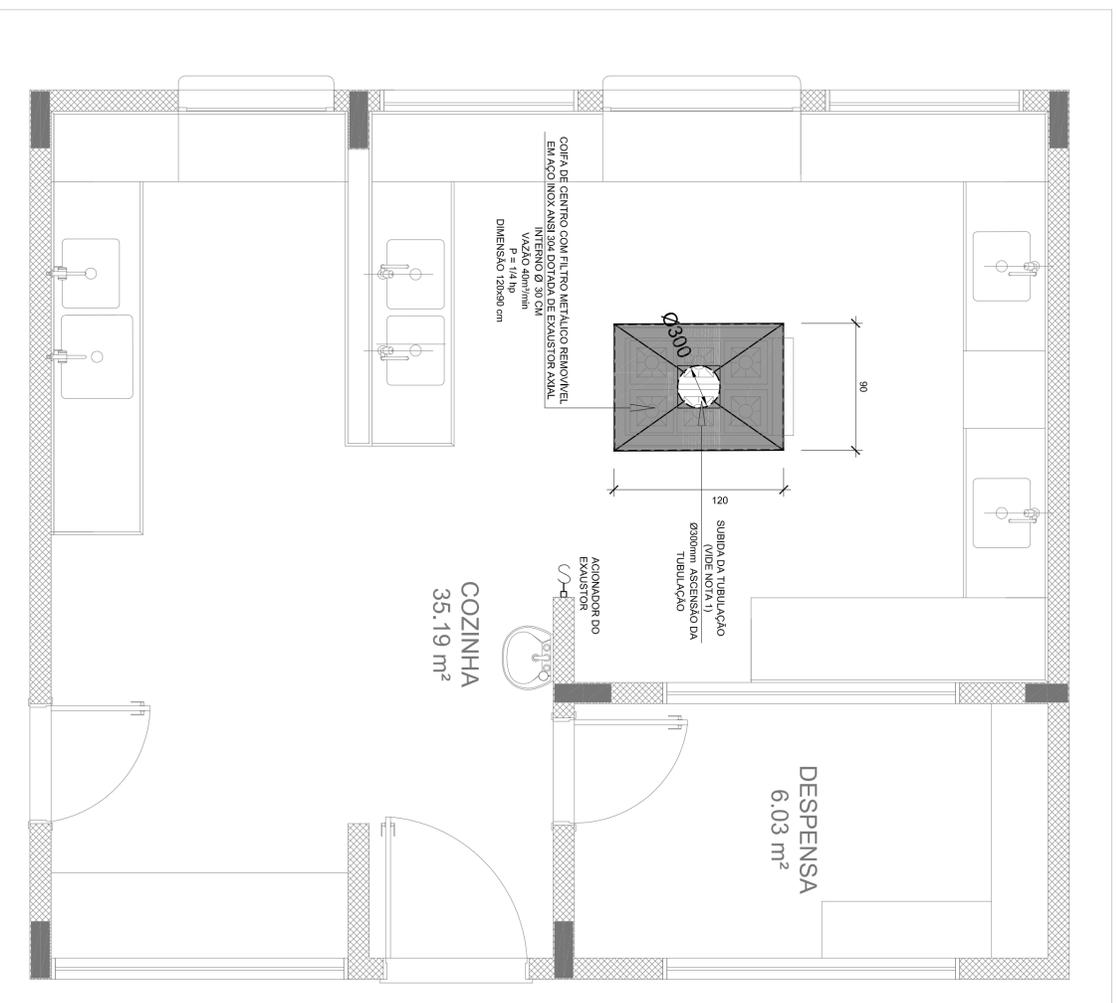


1 SISTEMA DE EXAUSTÃO - COZINHA
ESCALA 1/25

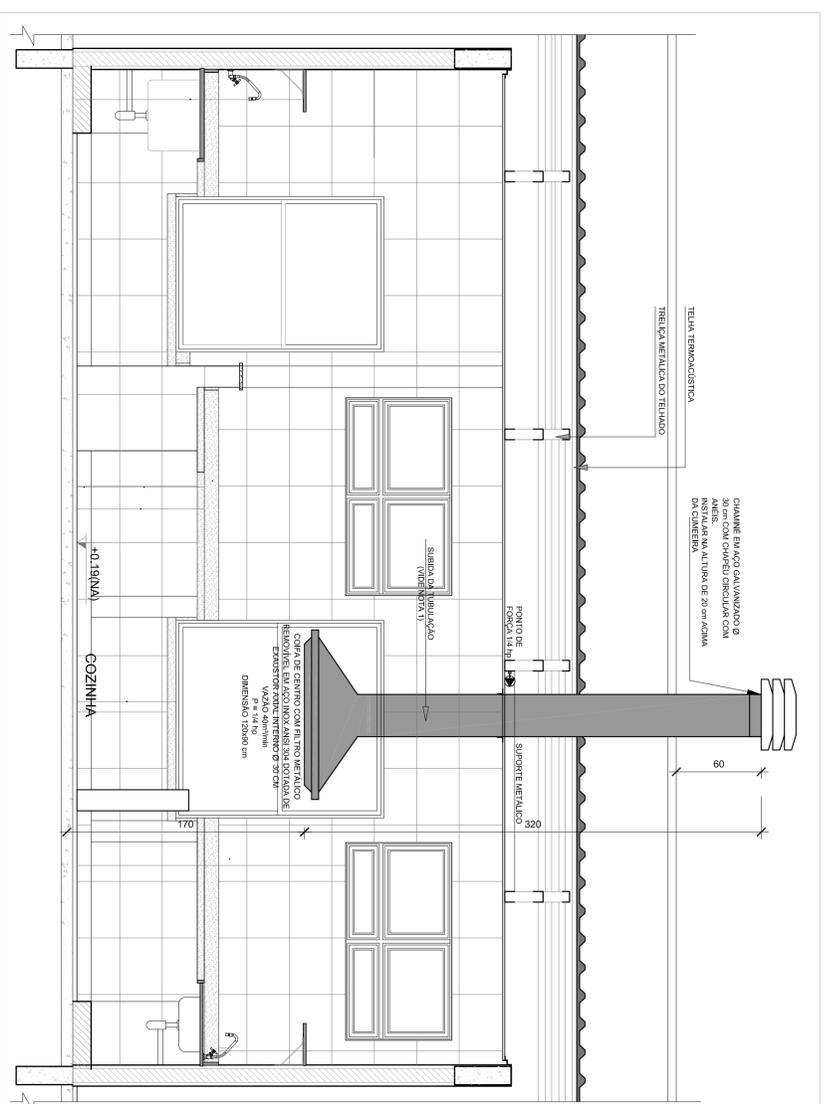

2 DETALHE - TUBULAÇÃO VERTICAL E EQUIPAMENTO
ESCALA 1/25

- NOTAS TÉCNICAS**
1. PONTO DE SAÍDA DA TUBULAÇÃO:
 - NESTE PONTO A TUBULAÇÃO SOBE DA COPA DIRETAMENTE ATRAVESSANDO O FORRO DE GESSO ATÉ A SAÍDA NO TELHADO.
 2. EXAUSTORES:
 - COMANDO DE ACOMANAMENTO DO EXAUSTOR DA COZINHA SERÁ POR INTERRUPTOR SIMPLES CONFORME PROJETO. NO CASO DOS BANHEIROS O ACOMANAMENTO SERÁ INTERRUPTOR AO CIRCUITO DE ILUMINAÇÃO PORA DETALHES VIDE PLANILHA DE INSTALAÇÕES ELÉTRICAS).
 3. SAÍDA SAÍDA PARA O AMBIENTE EXTERNO, A TUBULAÇÃO DEVE ESTAR VOLTADA EXCLUSIVAMENTE PARA A ABERTURA, SEM RESTRIÇÕES OU DESVIOS A SAÍDA DO AR:
 - PARA GARANTIR O ENGAITE DA REDE DE DUTOS, AS ABRACADEREIRAS PERFORADAS SERÃO FIXADAS NOS APOIOS (TANTO VERTICAL, COMO HORIZONTAL) POR MEIO DE PHILIPS FIXES* CABEÇA DE PAINELA 4. ABERTURA, SEM RESTRIÇÕES OU DESVIOS A SAÍDA DO AR.
 4. A FIXAÇÃO DOS APOIOS NA TELHA METÁLICA DEVERÁ SER FEITA POR MEIO DE "ORNELAS" DE AÇO CHATO, ESPESURA 3 mm OU EQUIVALENTE, DE PREFERÊNCIA SENDO AS MESMAS CONFECCIONADAS DE ATÉLIER. A FIXAÇÃO DEVERÁ SER FEITA DE PREFERÊNCIA SENDO AS MESMAS CONFECCIONADAS DE ATÉLIER. EXECUTAR ESTE PROCEDEIMENTO UNIFORMEMENTE COM O PROJETO DE ESTRUTURA METÁLICA, DE INSTALAÇÕES ELÉTRICAS E DAS AMPLIAÇÕES DAS ÁREAS.
 5. REFERÊNCIAS
 - MEMORIAL DESCRITIVO E ESPECIFICAÇÕES TÉCNICAS
 - PLANILHA DE QUANTITATIVOS.

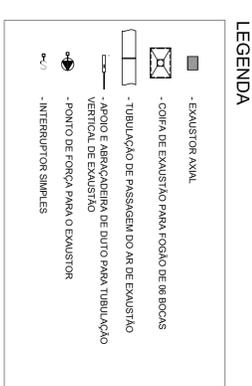

CROQUI DE REFERÊNCIA

Atendimento à NBR 9100/2015:
02 - JANEIRO/2017 - Atendimento à NBR 9100/2015:
01 - AGOSTO/2016 - Atendimento às diretrizes técnicas e documentos profissionais. Referência da obra de arquitetura.

FNDE Fundo Nacional de Desenvolvimento da Educação
Ministério da Educação

PROJETO PADRÃO - FNDE

PROPRIETÁRIO:	ENFEREIRO:	MUNICÍPIO - UF:	PROPRIETÁRIO:	RESP. TÉCNICO:	AUTOR DO PROJETO:	DLFO:
			CREA	CREA	CAU	CREA
PROPRIETÁRIO:	ENFEREIRO:	MUNICÍPIO - UF:	PROPRIETÁRIO:	RESP. TÉCNICO:	AUTOR DO PROJETO:	DLFO:
			CREA	CREA	CAU	CREA
PROPRIETÁRIO:	ENFEREIRO:	MUNICÍPIO - UF:	PROPRIETÁRIO:	RESP. TÉCNICO:	AUTOR DO PROJETO:	DLFO:
			CREA	CREA	CAU	CREA

PROGRAMA PROINFÂNCIA - PROJETO TIPO 2		PROGRAMA PROINFÂNCIA - PROJETO TIPO 2	
PROJETO DE SISTEMA DE EXAUSTÃO		PROJETO DE SISTEMA DE EXAUSTÃO	
PLANTA BAIXA, CORTE E DETALHES		PLANTA BAIXA, CORTE E DETALHES	
COZINHA		COZINHA	
COSENGENCO	CGEST - Coordenação Geral de Infraestrutura Educacional	REVISÃO	INDICAÇÃO
FORMATO	A1 (90x64x1)	R.00	JANEIRO/2017
		R.01	
		R.02	
			PRONONCA
			01/01

